


REZ 2 - 2
SECTION
SCHNITT

±0,000

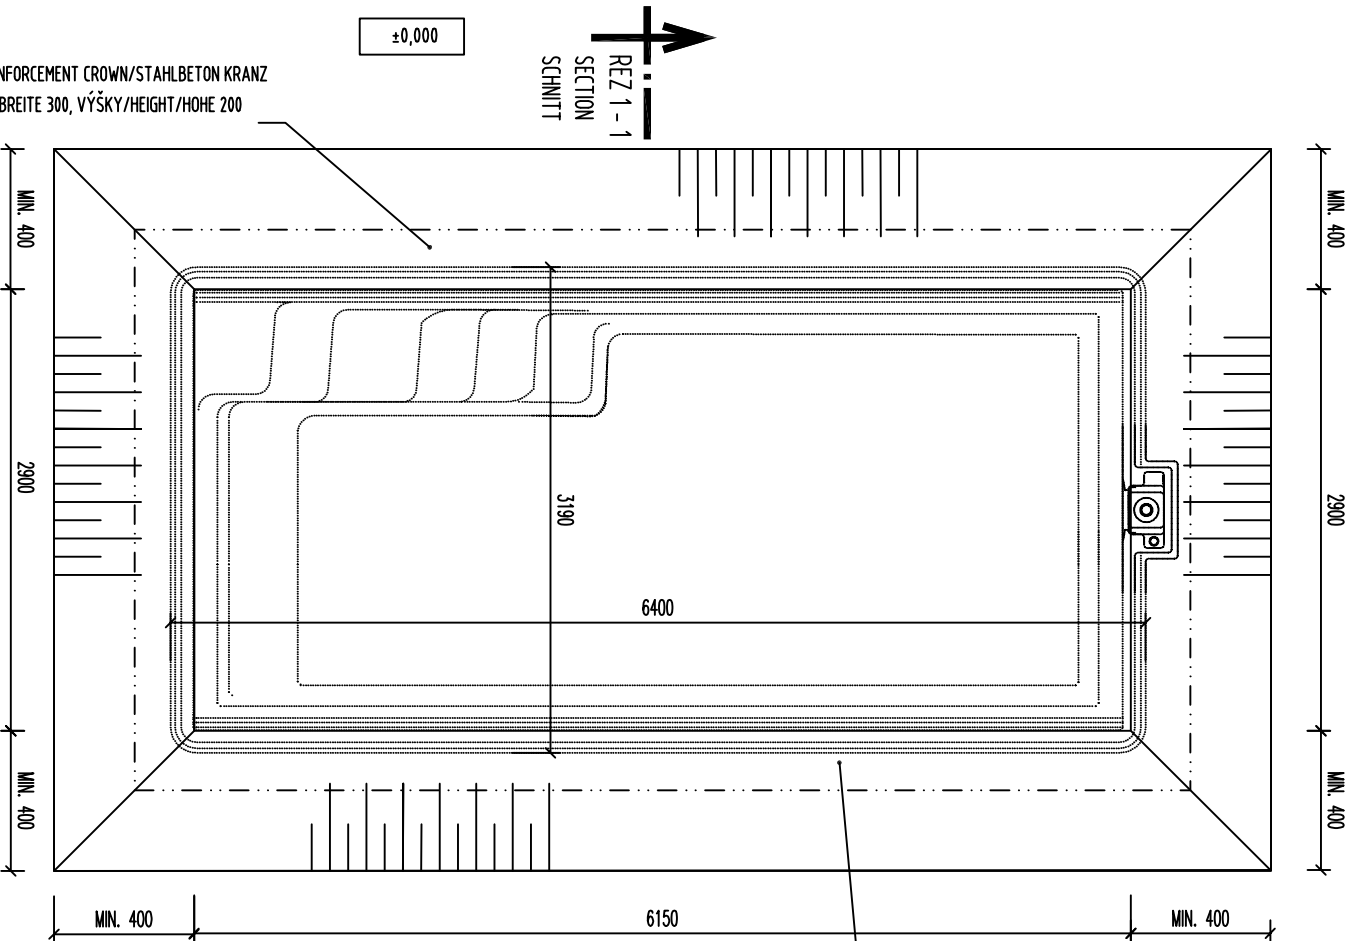

REZ 1 - 1
SECTION
SCHNITT

±0,000

ZB. VENIEC/REINFORCEMENT CROWN/STAHLBETON KRANZ
ŠÍRKY/WIDTH/BREITE 300, VÝŠKY/HEIGHT/HOHE 200




REZ 2 - 2
SECTION
SCHNITT

±0,000


ZB. VENIEC/REINFORCEMENT CROWN/STAHLBETON KRANZ
ŠÍRKY/WIDTH/BREITE 300, VÝŠKY/HEIGHT/HOHE 200

ZB. VENIEC/REINFORCEMENT CROWN/STAHLBETON KRANZ
ŠÍRKY/WIDTH/BREITE 300, VÝŠKY/HEIGHT/HOHE 200

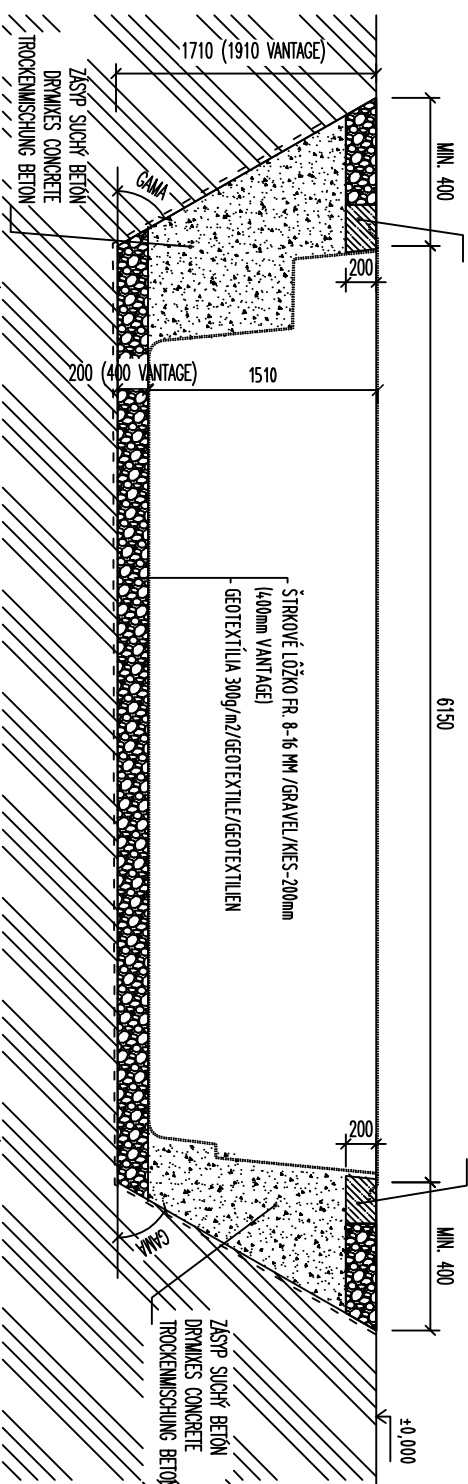

ZB. VENIEC/REINFORCEMENT CROWN/STAHLBETON KRANZ
ŠÍRKY/WIDTH/BREITE 300, VÝŠKY/HEIGHT/HOHE 200

ZB. VENIEC/REINFORCEMENT CROWN/STAHLBETON KRANZ
ŠÍRKY/WIDTH/BREITE 300, VÝŠKY/HEIGHT/HOHE 200

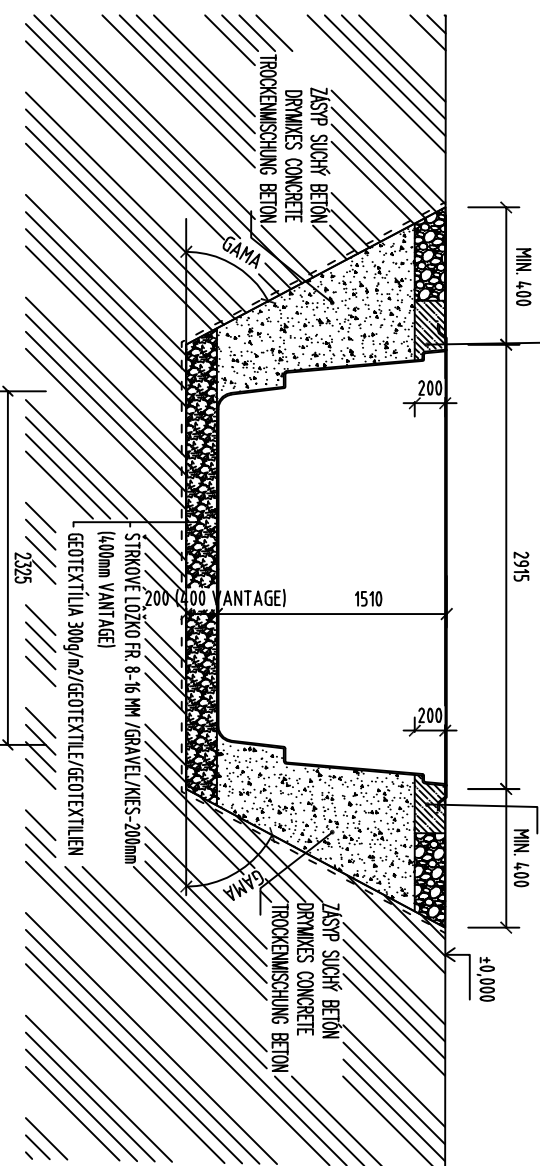

REZ 1 - 1
SECTION
SCHNITT

±0,000

VÝKOPY SÚ ZAKRESLENÉ PRE ŠTANDARDNÚ KVALITU ZEMINY
BEZ POMOČNÉHO PŔŽENIA, PODĽA KVALITY ZEMINY. JE POTREBNÉ
VÝKOPOVÚ JAMU PAŽIŤ A MENIŤ ROZMÄRSÁČI UHL. MIN OBJEM VÝKOPOV 39,85 M3.
THE EXCAVATIONS ARE DESIGNED FOR STANDARD SOIL
WITHOUT OTHER SUPPORT STRUCTURE. USING OF SUPPORT STRUCTURE OF EXCAVATIONS
DEPENDS ON THE QUALITY OF SOIL. MIN. VOLUME OF EXCAVATIONS IS 39,85 M3.

AUSHUB IST FÜR STANDARD ERDE PROJEKTERT OHNE HILFSCHÜLUNG.
DIE HILFSCHÜLUNG EINSAITZ LIEGT ERDEQUALITÄT AN. MIN. AUSHUBVOLUMEN IST 39,85 M3.

Pozor!

V prípade že plánujete ľah bazénu opatrit bazénových obkladových kameňov, je potrebné pri
uz výkopych prácach zohľadniť hrúbku týchto bazénových obkladových kameňov.

Caution!

When laying pool edge stones on the pool edge, the thickness of the pool edge stones must be
taken into account when excavating.

Achtung!

Beim Verlegen von Beckenrandstein auf dem Beckenkopf, muss die Stärke der
Beckenrandsteine beim Aushubmass beachtet werden.

Upozornenie:

Je potrebné skontrolovať únosnosť podlažia a prijať vhodné opatrenia.
V prípade podzemných vôd je potrebné prijať a dodržiavať osobitné bezpečnostné opatrenia:

- Betonová doska.
- Ochrana proti vzhľadovej vode atď.
- odmedzuje sa zníženie hladiny bazénovej vody pod hladinu podzemnej vody
- Predpokladá sa, že existujúce podlažie v oblasti povodia má tlak vody minimálne 200kN/m²
- > Odporúča sa konzultácia so špecializovanými projektantmi, geológmi atď.

Notice:

The subsoil is to be checked for its load-bearing capacity and appropriate precautions to be
taken. In the case of groundwater, special safety precautions must be taken and observed:

- Concrete - slab.
- Buoyancy protection, etc.
- lowering of the pool water level below the groundwater level is restricted.
- It is assumed that the existing subsoil in the area of the basin has a soil pressure of at least 200kN/m².
- > Consultation with specialist planners, geologists, is recommended etc.

Hinweis:

Der Untergrund ist auf die Tragfähigkeit zu Prüfen und dementsprechende Vorkehrungen zu
treffen. Bei Grundwasser sind besondere Sicherheitsvorkehrungen zu ergreifen und
einzuhalten:

- Beton - Bodenplatte.
- Auftriebsicherung usw.
- Kein senken des Beckenwasserspiegels unter den Grundwasserspiegel
- Es wird davon ausgegangen dass der vorhandene Baugrund im Bereich Des Beckens eine Bodenpressung von mind. 200 kN/m² aufweist!
- > Rücksprache mit Fachplaner, Geologe etc.

NÁZOV VÝKRESU
DRAWING NAME:
ZEČHOVING NAME:

CLASSIC 63

VÝKOPY

DRAWING OF EXCAVATIONS

AUSHUBGRUNDRISS



www.compasspools.eu

KRESLI: ING. PETER KALETIA	DAŤUM: 10/2022
DRAHM BY / ZEČENIE:	DAŤUM / DATE:
MIERKA: 1:50	FORMÁT: A3
VERZIA: 1	DRAMING NUMBER: 2
VERZIJA: 1	ZEČHOVING NUMBER: 2